



ООО "Вира-АртСтрой+"

# РАБОЧИЙ ПРОЕКТ

## Квартира

по адресу: г. Москва, ул. Новослободская

Разделы: Внутренние системы водоснабжения и канализации.

ВИРА.2284-10-2019.ВК

Инд. № подл.	
Подп. и дата	
Взам. инд. №	

Разработал \_\_\_\_\_ Манузин Д.С.

Проверил \_\_\_\_\_ Сосницкий А.Ю.

ГИП \_\_\_\_\_ Сосницкий А.Ю.

МОСКВА 2020

## ВЕДОМОСТЬ РАБОЧИХ ЧЕРТЕЖЕЙ МАРКИ ВК

Лист	Наименование	Примечание
1	Ведомость рабочих чертежей. Общие данные	
2	План квартиры с системами В1; ТЗ	
3	Аксонометрическая схема системы водоснабжения	
4	Узел А. Детализировка распределительных гребенок В1. Водоснабжение	
5	Узел Б. Детализировка распределительных гребенок В2. Водоснабжение	
6	План квартиры с системой К1	
7	Аксонометрическая схема системы К1	

## ОБЩИЕ ДАННЫЕ

Рабочий проект внутренних сетей водоснабжения и канализации кварты, расположенной по адресу: г. Москва, ул. Новоцелодомская, д. 24А, стр. 2, кв. 103 разработан на основании архитектурно-строительных чертежей в соответствии со следующими нормативными документами:

- СП 30.13330.2012 «Внутренний водопровод и канализация зданий»;
  - СНиП 2.04.01-85\* «Внутренний водопровод и канализация зданий»;
    - СНиП 2.08.02.89\* «Общественные здания и сооружения»;

## Водоснабжение

Система внутреннего водопровода принята трупиковая с распределительными гребенками. Разводка к каждому прибору от распределителей выполнена трубы из сшитого полиэтилена Rehau Ф16 и Ф20 в теплоизоляции. Прокладка от распределителей водоснабжения к сантехническим приборам осуществляется в заливке пола. Распределитель отсекается от стояка подачи воды шаровыми кранами, а также перед каждым сантехническим прибором, подключенным при помощи гибкой разводки, установленной из латунной шаровой кран.

Проектом предусмотрена установка шаровых кранов с электроприводом Neftip для защиты от промтечек и фильтров Honeywell. Предусмотреть в электропроекте систему защиты от промтечек.

## ВЕДОМОСТЬ ССЫЛОЧНЫХ ДОКУМЕНТОВ

Обозначение	Наименование	Примечание
<u>Ссылочные документы</u>		
СП 30.13330.2012	Внутренний водопровод и канализация зданий	
СНиП 2.04.01-85	Внутренний водопровод и канализация зданий	
<u>Прилагаемые документы</u>		
Спецификация оборудования на 3 листах		

## Хозяйственно-бытовая канализация

Система канализации проектируется шумопоглащающей трубой Ostendorf Ф110, Ф50 и Ф40. Величина уклонов и схема прокладки канализации указаны на чертежах. Система канализации предусматривает выпуск диаметром Ф110, в существующие канализационные стояки.

## УКАЗАНИЯ ПО МОНТАЖУ

Волгоградженте

Подводку от распределителей к сантехническим приборам проложить трубой Rehau из сшитого полизтилена указанного диаметра в теплоизоляции. Трубы предусматриваются задельывать в пол или стены, однако, все стыковые соединения должны иметь к себе свободный доступ для проведения профилактического осмотра, за исключением

## ЧСЛОВНЫЕ ОБОЗНАЧЕНИЯ

Обозначение	Наименование	Примечание
<u>B1</u>	Водопровод холодной воды	
<u>B1</u>	Водопровод холодной фильтрованной воды	
<u>T3</u>	Водопровод горячей воды (подавящий)	
<u>T3</u>	Сеть горячей воды от водонагревателя	
	Монтажный шкаф водоснабжения	
	Распределительные гребёнки водоснабжения	
	Тройник	
<b>-0.060</b>	Отметки канализации относительно отметки чистого пола этажа	
<u>K1</u>	Самотечная хозяйственно-бытовая канализация	


Хозяйственная-бытовая культура

Подключение системы канализации производится к существующим стоякам К1-1, К1-2. Прокладку канализационных труб вести в конструкции пола, в инженерных шахтах и конструкциях стен со следующим циклом:

Φ110 - 0,015;  
Φ50 - 0,02;  
Φ40 - 0,025

						ВИРА.2284-10-2019.ВК			
						Объект: г. Москва, ул. Новослободская			
Изм.	Кол.ч.	Лист	N док.	Подп.	Дата				
Разработал	Мануэлин	<i>Ман</i>			2019	Проект квартиры	Стадия	Лист	Листов
Проверил	Сосницкий	<i>Сеня</i>			2019		РД	1	7
ГИП	Сосницкий	<i>Сеня</i>			2019				
						Ведомость рабочих чертежей. Общие данные		ООО "Вира - Артстрой+"	

N-N	Наименование	Площадь м2
1	Прихожая	10,96
2	C/y	6,28
3	C/y гостевой	1,26
4	Кухня	11,08
5	Гостиная	24,07
6	Спальня	8,64
Всего		62,29

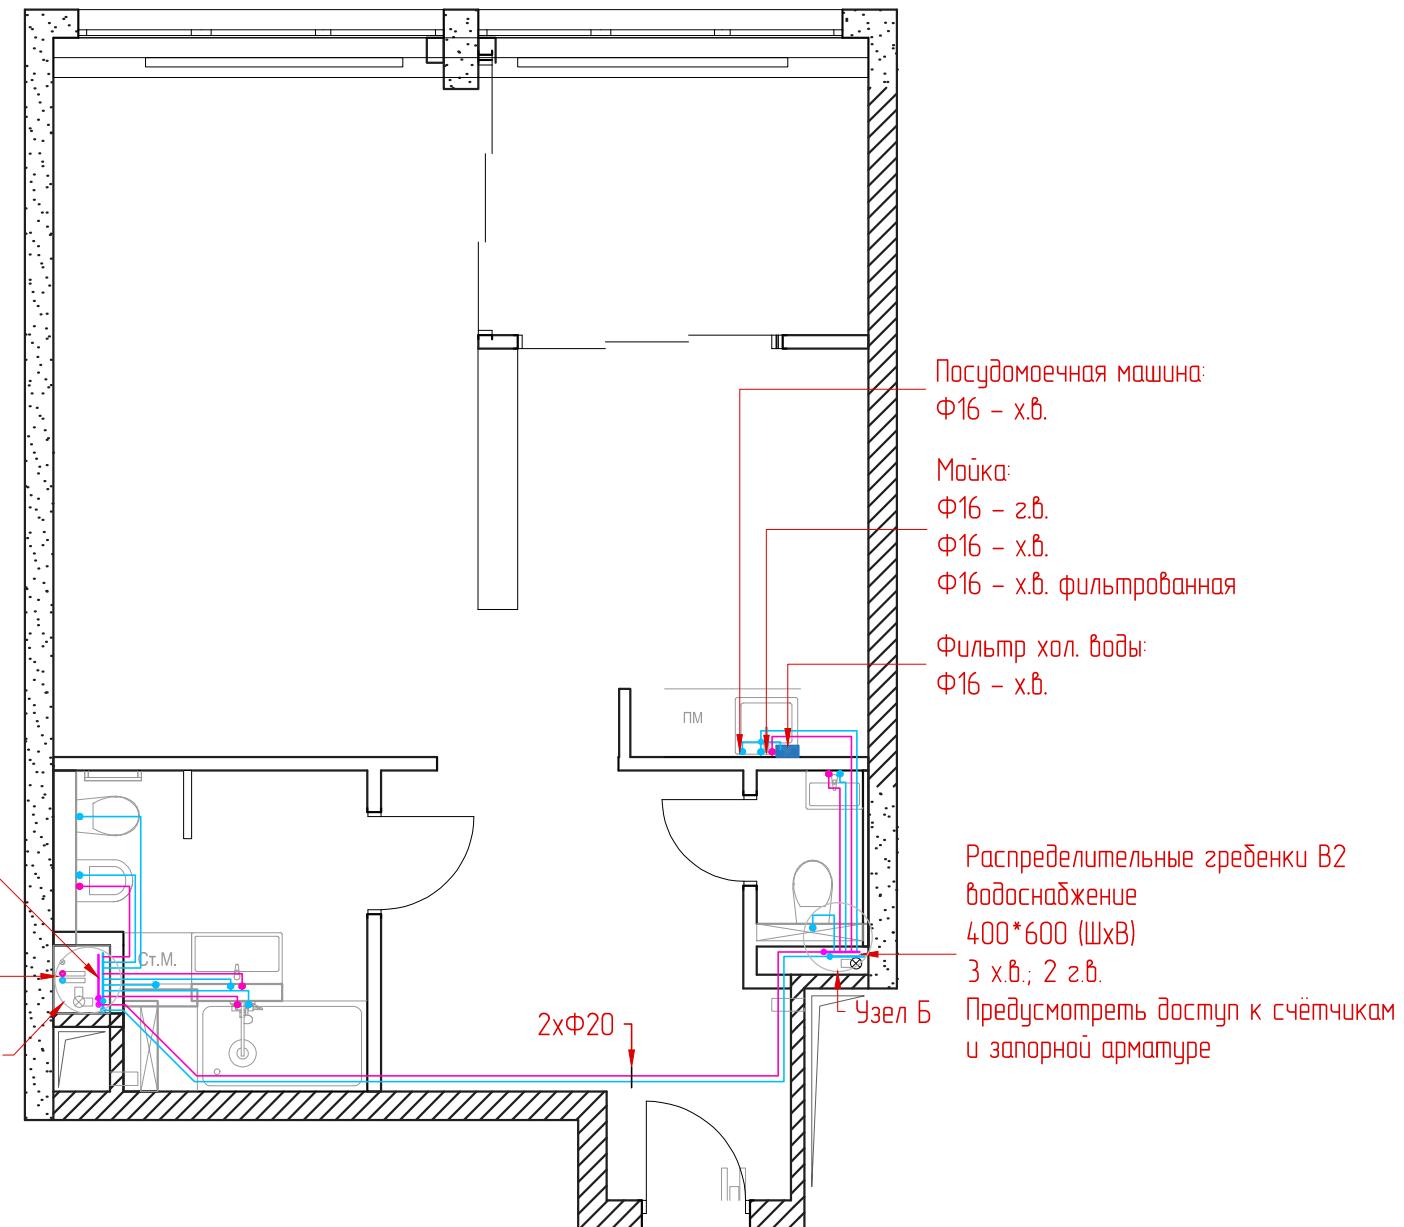

## УСЛОВНЫЕ ОБОЗНАЧЕНИЯ

- B1 — Хозяйственно-питьевой водопровод
  - B1 — Холодная фильтрованная вода
  - T3 — Сеть горячей воды (подающий)
  - ⊕ Тройник
  - Распределительные гребёнки водоснабжения


## Примечание:

1. Подводку от распределителей к сантехническим приборам проложить трубой Rehau из сшитого полизетиlena указанного диаметра в теплоизоляции. Прокладку труб осуществлять в конструкции пола и стен. Схему укладки уточнить при монтаже.
  2. Оборудование, использованное для обвязки системы водоснабжения, может быть заменено оборудованием других производителей имеющее такие же технические характеристики.
  3. В шахтах предусмотреть ревизионные лючки (привязки уточнить по месту) для доступа к запорной арматуре.
  4. Проектом предусмотрена установка кранов с электроприводом на гребёнках водоснабжения. Предусмотреть в электропроекте систему защиты от протечек, подключить электропитание к кранам с электроприводом.
  5. Диаметр труб к душевой, ванной и бойлеру – 20мм, к остальным потребителям – 16 мм

ВИРА.2284-10-2019.ВК

Объект: г. Москва, ул. Новослободская

						ВИРА.2284-10-2019.ВК		
						Объект: г. Москва, ул. Новослободская		
Изм.	Кол.уч.	Лист	N док.	Прдп.	Дата			
Разработовал	Манузин			2019	Проект квартиры	Стадия	Лист	Листовъ
Проверил	Сосницкий			2019		RД	2	7
ГИП	Сосницкий			2019		План квартиры с системами В1;Т3		
						ООО "Вира - Артстрой+"		

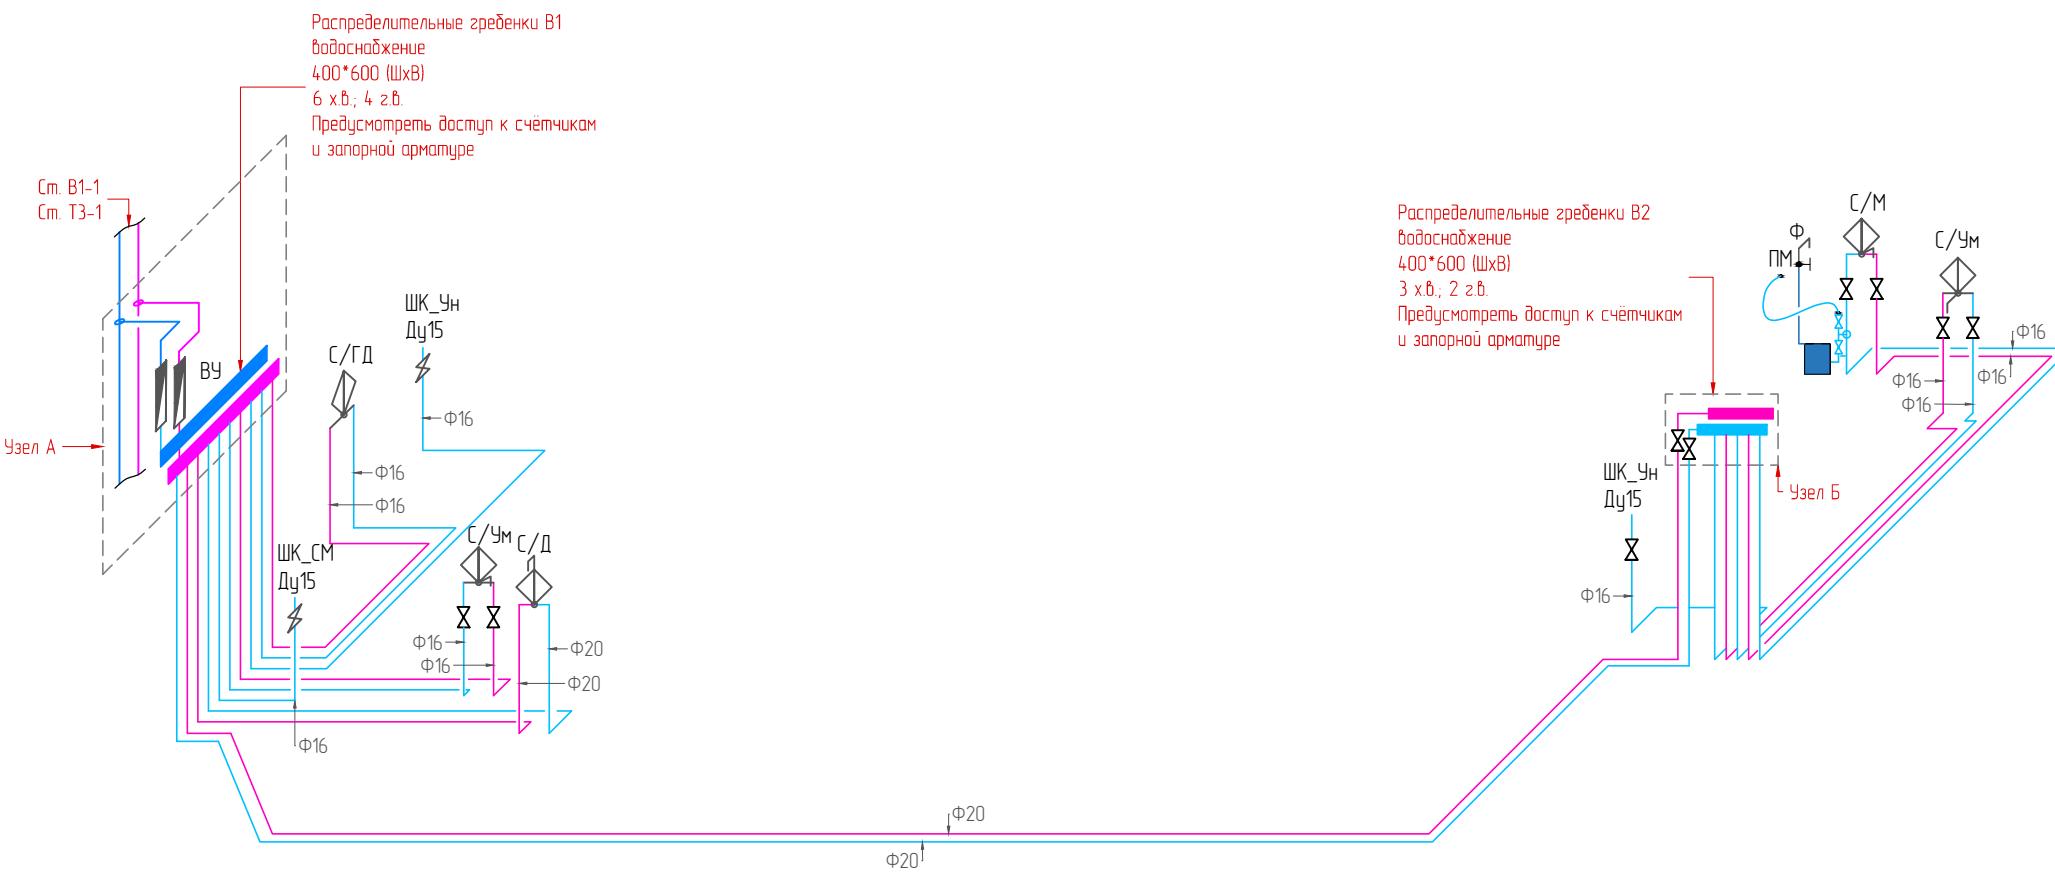

### Условные обозначения:

С/УМ – смеситель умывальник  
С/М – смеситель мойка  
С/В – смеситель ванна  
С/Д – смеситель душ  
С/ГД – смеситель гиг.душ  
ПМ – посудомоечная машина  
СМ – стиральная машина  
ЧН – чинтаз  
Ф – фильтр питьевой  
ШК – кран шаровой  
ПК – пожарный кран  
П/С – полотенцесушитель

## УСЛОВНЫЕ ОБОЗНАЧЕНИЯ

— B1 — Хозяйственное-питьевое ведомство


— Т3 — Сеть горячей воды (подающий)

Троицк

## Примечание:

- Подводку от распределителей к сантехническим приборам проложить трубой Rehau из сшитого полиэтилена указанного диаметра в теплоизоляции. Прокладку труб осуществлять в конструкции пола и стен. Схему укладки уточнить при монтаже.
  - Оборудование, использованное для обвязки системы водоснабжения, может быть заменено оборудованием других производителей имеющее такие же технические характеристики.
  - В шахтах предусмотреть ревиз. лючки (привязки уточнить по месту) для доступа к запорной арматуре.
  - Проектом предусмотрена установка кранов с электроприводом на гребёнках водоснабжения. Предусмотреть в электропроекте систему защиты от протечек, подключить электропитание к кранам с электроприводом.
  - Диаметр труб к душевой, ванной и бойлеру – 20мм, к остальным потребителям – 16 мм

Чзел А  
Распределительные гребенки В1  
водоснабжение

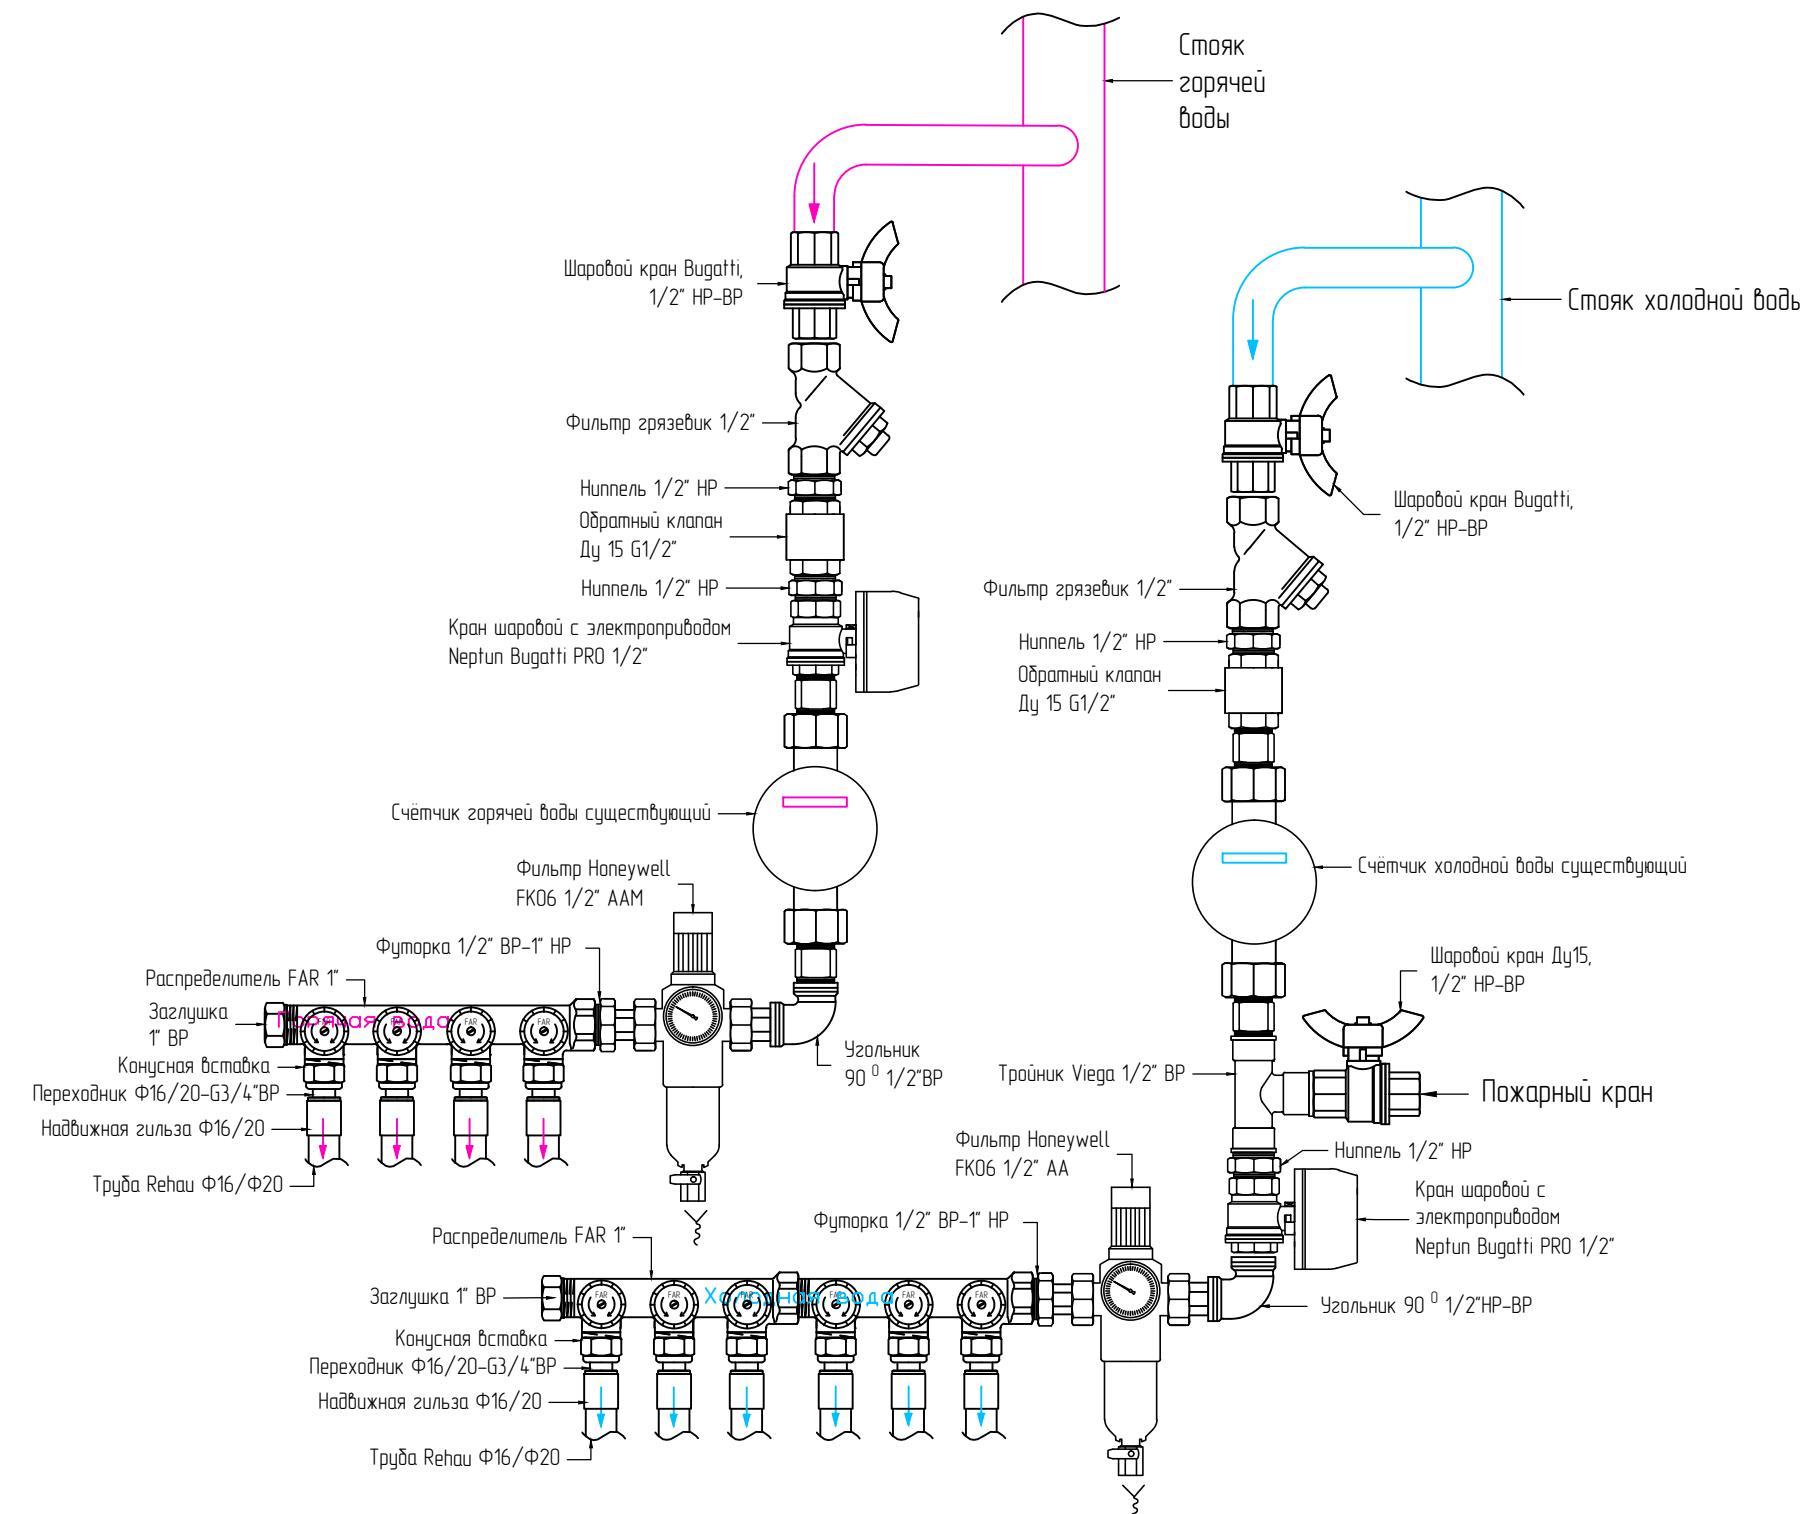

УСЛОВНЫЕ ОБОЗНАЧЕНИЯ


- В1 — Хозяйственно-питьевой водопровод
- Т3 — Сеть горячей воды (подающей)

Примечание:

1. Подводку от распределителей к сантехническим приборам проложить трубой Rehau из сшитого полиэтилена указанного диаметра в теплоизоляции. Прокладку труб осуществлять в конструкции пола и стен. Схему укладки уточнить при монтаже.
2. Оборудование, использованное для обвязки системы водоснабжения, может быть заменено оборудованием других производителей имеющее такие же технические характеристики.
3. В шахтах предусмотреть ревизионные лючки (привязки уточнить по месту) для доступа к запорной арматуре.
4. Проектом предусмотрена установка кранов с электроприводом на гребенках водоснабжения. Предусмотреть в электропроекте систему защиты от протечек, подключить электропитание к кранам с электроприводом.
5. Диаметр труб к душевой, ванной и душлеру - 20мм, к остальным потребителям - 16 мм

						ВИРА.2284-10-2019.ВК			
Подп. и дата	Изм.	Кол.уч.	Лист	N док.	Подп.	Дата	Объект: г. Москва, ул. Новослободская		
							Разработал	Манузин	<i>Манузин</i>
	Проверил						Сосницкий	<i>Сосницкий</i>	2019
	ГИП						Сосницкий	<i>Сосницкий</i>	2019
							Проект квартиры		
							Стадия	Лист	Листов
							РД	4	7
							Чзел А. Детализировка распределительных гребенок В1. Водоснабжение		
							ООО "Вира - Артстрой+"		

Узел Б  
Распределительные гребенки В2  
водоснабжение

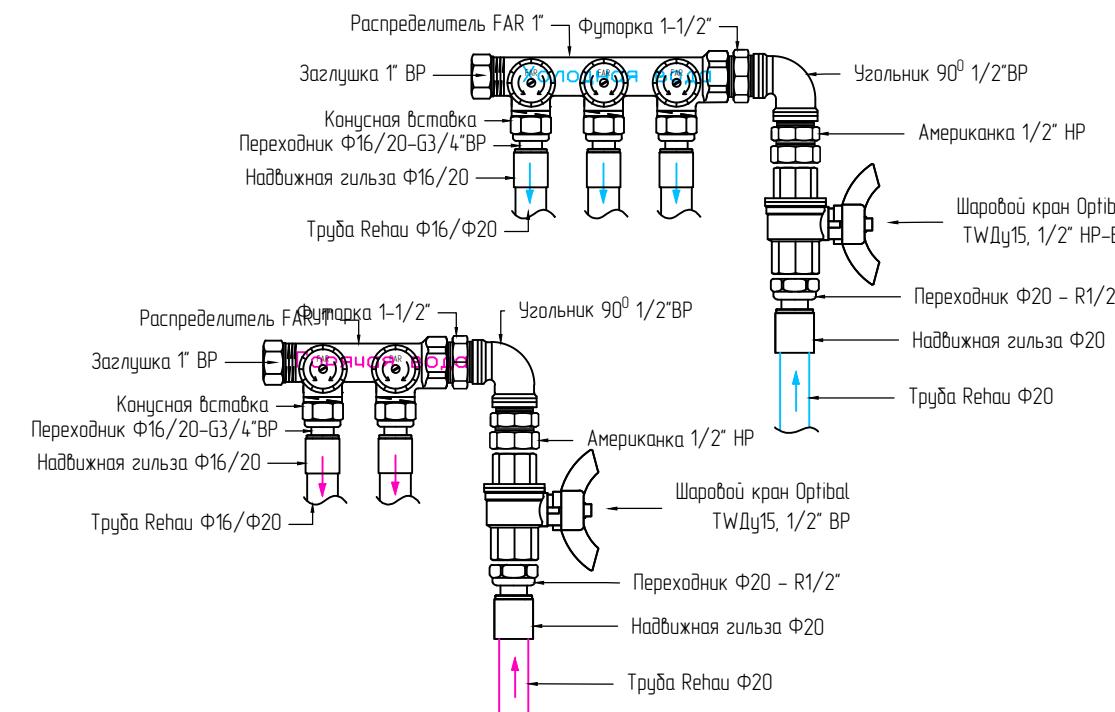

**ЧСЛОВНЫЕ ОБОЗНАЧЕНИЯ**


- B1 — Хозяйственно-питьевой водопровод
- T3 — Сеть горячей воды (подающий)

Примечание:

1. Подводку от распределителей к сантехническим приборам проложить трубой Rehau из сшитого полизетиленена указанного диаметра в теплоизоляции. Прокладку труб осуществлять в конструкции пола и стен. Схему укладки уточнить при монтаже.
2. Оборудование, использованное для обвязки системы водоснабжения, может быть заменено оборудованием других производителей имеющее такие же технические характеристики.
3. В шахтах предусмотреть ревизионные лючки (привязки уточнить по месту) для доступа к запорной арматуре.
4. Проектом предусмотрена установка кранов с электроприводом на гребенках водоснабжения. Предусмотреть в электропроекте систему защиты от протечек, подключить электропитание к кранам с электроприводом.
5. Диаметр труб к душевой, ванной и душлеру - 20мм, к остальным потребителям - 16 мм

						ВИРА.2284-10-2019.ВК		
						Объект: г. Москва, ул. Новослободская		
Изм.	Кол.уч.	Лист	N док.	Подп.	Дата	Проект квартиры	Стадия	Лист
Разработал	Манузин				2019			
Проверил	Сосницкий				2019			
ГИП	Сосницкий				2019			
						Узел Б. Детализировка распределительных гребенок В2. Водоснабжение		
						ООО "Вира - Артстрой+"		

N-N	Наименование	Площадь м2
1	Прихожая	10,96
2	C/y	6,28
3	C/y гостевой	1,26
4	Кухня	11,08
5	Гостиная	24,07
6	Спальня	8,64
Всего		62,29

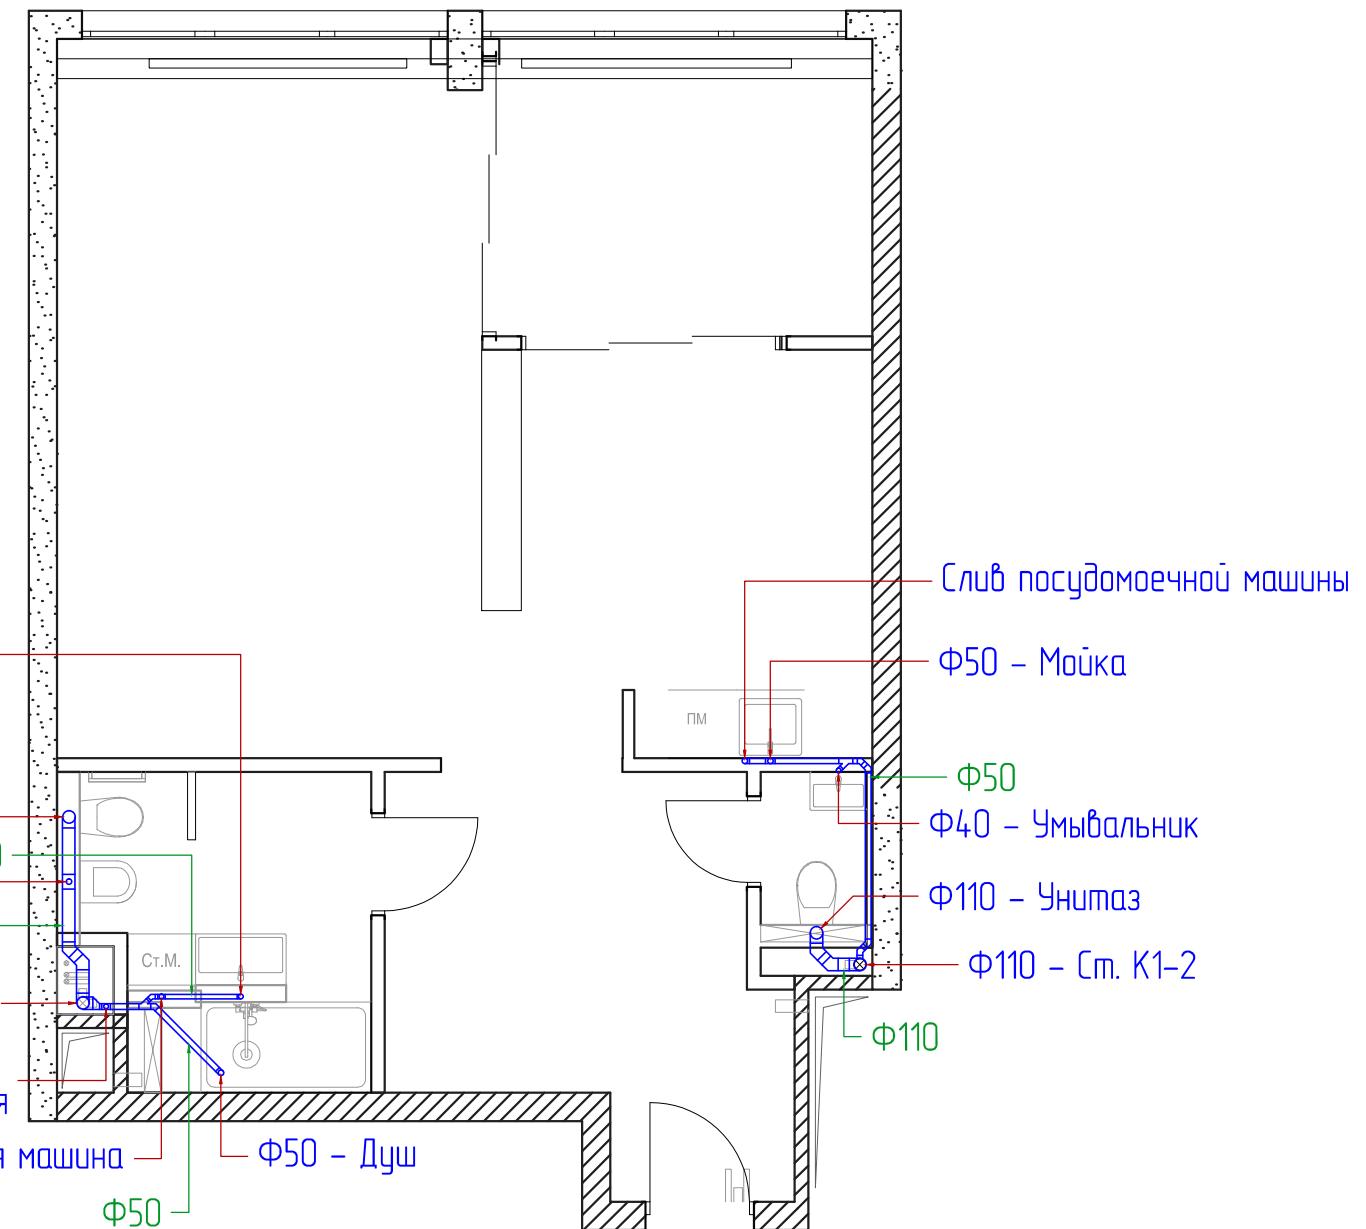



Согласовано  
\_\_\_\_\_

Подп. и дата	Взам. инф. N
--------------	--------------

Условные обозначения  
 — K1 — самотечная хозяйственно-бытовая канализация

Примечание  
 1. Возможность прокладки труб в стяжке и её величину уточнить по месту  
 2. Утолщить стены в местах прохода труб  
 3. Необходимость передорки стояков уточнить по месту  
 4. Прокладку канализационных труб вести по стенам, в полу со следующим уклоном:  
 Ф110 - 0,015  
 Ф50 - 0,02  
 Ф40 - 0,025

Изм.	Кол.уч.	Лист	N док.	Подп.	Дата	ВИРА.2284-10-2019.ВК		
Разработал	Манузин				2019	Объект: г. Москва, ул. Новослободская		
Проверил	Сосницкий				2019	Проект квартиры		
ГИП	Сосницкий				2019	Стадия		
						Лист		
						Листов		
						РД		
						6		
						7		
						План квартиры с системой K1		
						ООО "Вира - Артстрой+"		

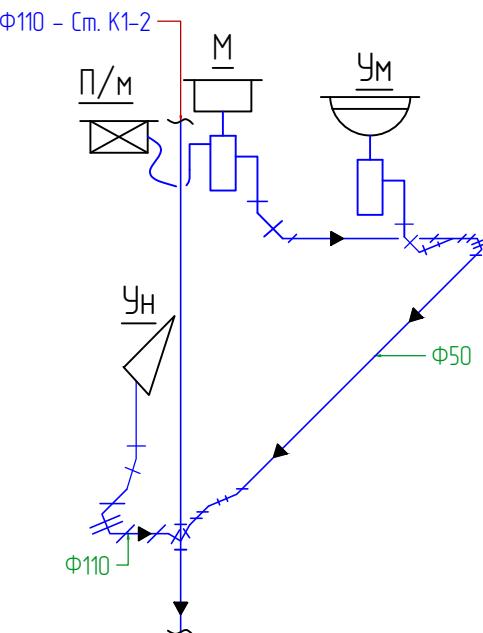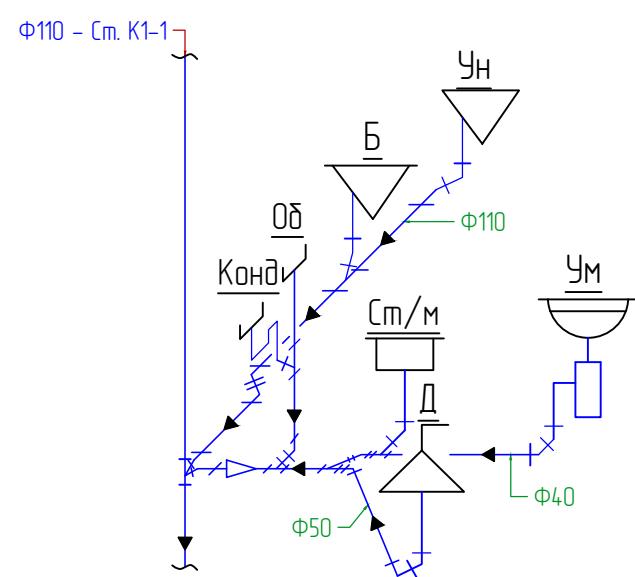

Условные обозначения

- ▽ - переход  $\Phi 110/\Phi 50, \Phi 50/\Phi 40$
- УМ - умывальник
- М - мойка
- ВН - ванна
- Д - душ
- П/М - посудомоечная машина
- Ст/М - стиральная машина
- УН - унитаз
- Б - биде
- Конд - сифон для слива кондиционеров
- Об - слив оборудования (фильтры Honeywell, бойлер)
- Р - рефузия

Условные обозначения

K1 — самотечная хозяйственно-бытовая канализация

Примечание

1. Возможность прокладки труб в стяжке и её величину уточнить по месту
2. Утолщить стены в местах прохода труб
3. Необходимость переборки стояков уточнить по месту
4. Прокладку канализационных труб вести по стенам, в полу со следующим уклоном:

$\Phi 110 - 0,015$

$\Phi 50 - 0,02$

$\Phi 40 - 0,025$

						ВИРА.2284-10-2019.ВК																	
						Объект: г. Москва, ул. Новослободская																	
Изм.	Кол.уч.	Лист	N док.	Прдп.	Дата	Проект квартиры		Стадия	Лист	Листов													
Разработал	Манузин		2019	<i>Манузин</i>																			
Проверил	Сосницкий																						
ГИП	Сосницкий																						
Аксонометрическая схема системы К1								ООО "Вира - Артстрой+"															

Позиция	Наименование и техническая характеристика оборудования и материалов	Тип, марка	Код оборудования, материала	Завод изготавитель	Ед. изм.	Кол-во	Масса единицы, кг	Примечание
1	2	3	4	5	6	7	8	9
<b>Канализация</b>								
1	Труба 40 1м	Ф40	111040	Ostendorf	шт.	6		
2	Труба 40 0,5м	Ф40	111020	Ostendorf	шт.	2		
3	Труба 40 0,25м	Ф40	111010	Ostendorf	шт.	2		
4	Труба 50 1,5м	Ф50	112050	Ostendorf	шт.	1		
5	Труба 50 1м	Ф50	112040	Ostendorf	шт.	3		
6	Труба 50 0,5м	Ф50	112020	Ostendorf	шт.	1		
7	Труба 50 0,25м	Ф50	112010	Ostendorf	шт.	2		
8	Труба 100 0,5м	Ф100	115020	Ostendorf	шт.	2		
9	Труба 100 0,25м	Ф100	115010	Ostendorf	шт.	4		
10	Переход Ф50-Ф100	Ф50-Ф100	115720	Ostendorf	шт.	1		
11	Отвод 45° Ф40	Ф40	111120	Ostendorf	шт.	8		
12	Отвод 87° Ф40	Ф40	111140	Ostendorf	шт.	3		
13	Отвод 45° Ф50	Ф50	112120	Ostendorf	шт.	10		
14	Отвод 87° Ф50	Ф50	112140	Ostendorf	шт.	1		
15	Отвод 45° Ф100	Ф100	115120	Ostendorf	шт.	8		
16	Тройник 45° 40*40*40	40*40*40	111200	Ostendorf	шт.	2		
17	Тройник 45° 50*40*50	50*40*50	112210	Ostendorf	шт.	3		
18	Тройник 45° 100*50*100	100*50*100	115220	Ostendorf	шт.	1		
19	Компенсационный патрубок Ф100	Ф100	115800	Ostendorf	шт.	1		
20	Крестовина двухплоскостная 110/110/50 87 левая	110/110/50 87	115950	Ostendorf	шт.	1		
21	Смазка канализационная		881810	Ostendorf	шт.	1		
22	Сифон с гидрозатвором для кондиционера		HL21	HL	шт.	1		
23	Uni-fitt Хомут на шпильке 40 (1 1/2", 48-53 мм) M8		850U6800	Uni-fitt	шт.	2		
Согласовано								
_____								
Взам. инф. N								
Подл. и дата								
Инф. подл.								
Примечание:								
1. Заложенное в проекте оборудование и материалы может быть заменено на аналогичное оборудование других производителей.								

Позиция	Наименование и техническая характеристика оборудования и материалов	Тип, марка	Код оборудования, материала	Завод изгото-вания, материал	Единица измерения	Кол-во	Масса единицы, кг	Примечание
1	2	3	4	5	6	7	8	9
<b>Водоснабжение. Распределительные гребенки водоснабжения.</b>								
1	Распределительный проходной коллектор "MULTIFAR" на 4 отвода	4*1"HP	FK 3824 134	FAR	шт.	1		
2	Распределительный проходной коллектор "MULTIFAR" на 3 отвода	3*1"HP	FK 3822 134	FAR	шт.	3		
3	Распределительный проходной коллектор "MULTIFAR" на 2 отвода	2*1"HP	FK 3821 134	FAR	шт.	1		
4	Заглушка 1" ВР	1" BP	FK 4100 1	FAR	шт.	4		
5	Перехдник G3/4"BP-Ф16 на евроконус для stabil	G3/4"BP-Ф16	12664521003	Rehau	шт.	11		
6	Перехдник G3/4"BP-Ф20 на евроконус для stabil	G3/4"BP-Ф20	12664621003	Rehau	шт.	4		
7	Надвижная гильза Ф16	Ф16	11600011001	Rehau	шт.	11		
8	Надвижная гильза Ф20	Ф20	11600021001	Rehau	шт.	2		
9	Труба Rautitan stabil 16*2,6	16*2,6	11301211100	Rehau	м.п	50		
10	Труба Rautitan stabil 20*2,9	20*2,9	11301311100	Rehau	м.п	40		
11	Трубный утеплитель Д18*6 Thermoflex красный	E-18		Thermoflex	м.п	20		
12	Трубный утеплитель Д18*6 Thermoflex синий	E-18		Thermoflex	м.п	30		
13	Трубный утеплитель Д22*6 Thermoflex красный	E-22		Thermoflex	м.п	20		
14	Трубный утеплитель Д22*6 Thermoflex синий	E-22		Thermoflex	м.п	20		
15	Самоклеящаяся лента Thermoflex			Thermoflex	шт.	1		
16	Угловой шаровой кран 1/2"- 3/8"		8100010	F.I.V.	шт.	7		
17	Уголок настенный 90 0 с крепл. 16*1/2BP		13660991008	Rehau	шт.	11		
18	Уголок настенный 90 0 с крепл. 20*1/2BP		13661001008	Rehau	шт.	2		
19	Uni-fitt Хомут на шпильке 15 (1/2", 20-24 мм) M8		850U2800	Uni-fitt	шт.	4		
20	Uni-fitt Хомут на шпильке 20 (3/4", 20-24 мм) M8		850U3800	Uni-fitt	шт.	4		
21	Uni-fitt Хомут на шпильке 25 (1", 32-37 мм) M8		850U4800	Uni-fitt	шт.	4		
22	Заглушка ПП 1/2" HP синяя		27700001	Felder	шт.	9		
23	Заглушка ПП 1/2" HP красная		27700002	Felder	шт.	6		
24	Лён сантехнический		1500220	Super	шт.	2		
25	Паста для герметизации		5075025	Unipak	шт.	2		
26	Расходные материалы( фум, лен, расходники для инструмента, фитинги и пр.)				КОМП.	1		
Взам. инф. N								
Инд. подл.								
Инд. подл.								
						Лист		
						ВИРА.2284-10-2019.ВК.СО		
						2		
Формат А3								

Позиция	Наименование и техническая характеристика оборудования и материалов	Тип, марка	Код оборудования, материала	Завод изгото-вания, материал	Единица измерения	Кол-во	Масса единицы, кг	Примечание
1	2	3	4	5	6	7	8	9
<b>Водомерный узел.</b>								
1	Уголок 90 0 1/2"HP-1/2" ВР	1/2"HP-1/2" ВР	264024	Viega	шт.	4		бронза
2	Обратный клапан 1/2"	1/2"	1072 004	Oventrop	шт.	2		
3	Фильтр Honeywell FK06 1/2" ААМ со встроенным редуктором давления	1/2"	HW FK06-1/2"AAM	Honeywell	шт.	2		
4	Манометр Honeywel		HW M07M-A10	Honeywell	шт.	2		
5	Кран шаровой с электроприводом Neptun Bugatti Pro 1/2" 220В	1/2"	2 153 570	Neptun	шт.	2		
6	Фильтр сетчатый 1/2"	1/2"	1 120 004	Oventrop	шт.	2		
7	Ниппель 1/2"HP	1/2" HP	VG 266592	Viega	шт.	5		бронза
8	Фиторка 1/2" ВР-1" HP	1/2"BP-1" HP		Viega	шт.	4		бронза
9	Кран шаровой 1/2" HP-BP	1/2" HP-BP	9 170 004	Bugatti	шт.	5		
10	Бочонок 1/2"x100мм	1/2"x100мм	VG 267339	Viega	шт.	4		бронза
11	Бочонок 1/2"x5=60мм	1/2"x5=60мм	VG 267315	Viega	шт.	4		бронза
12	Ниппель 1/2"	1/2"	VG266592	Viega	шт.	2		бронза
13	Переходник 1/2"HP-Ф20	1/2"HP-Ф20	13660521001		шт.	2		
14	Тройник Viega 1/2"ВР	1/2"	VG 264222	Viega	шт.	1		бронза
15	Расходные материалы( фум.лента, расходники для инструмента, фитинги и пр.)				КОМП.	1		

Инд. № подл.	Подл. и дата
Взам. инд. №	